



**PENYELARASAN ULASAN INFRA BAGI PERMOHONAN KEBENARAN PERANCANGAN
UNTUK SEBUAH RUMAH**

**BAHAGIAN SALIRAN,
JABATAN SALIRAN DAN PEMBETUNGAN.**



KEMAJUAN KERJA-KERJA BANGUNAN (BUILDING WORKS)

- ❑ Memastikan aliran keluar(outlet) dari Perimeter Drain disambung ke:
 - Longkang Kerajaan
 - Sungai atau Parit
- ❑ Semua cadangan rekabentuk mengenai sistem saliran hendaklah berpandukan buku panduan Jabatan ini iaitu: ‘Urban Drainage Design Manual 2012 dan Stormwater Management Manual 2012’.
- ❑ Memastikan reka bentuk longkang tidak menggunakan sudut yang akut (kurang daripada 90 darjah) dan jika sudut longkang 90 darjah hendaklah menyediakan R.C. Sump
- ❑ Jika aliran melalui tanah kerajaan, hendaklah mendapatkan kebenaran secara bertulis terlebih dahulu daripada Jabatan Tanah
- ❑ Jika aliran melalui tanah persendirian, hendaklah mendapatkan kebenaran secara bertulis terlebih dahulu daripada mana-mana lot yang terlibat



SENARAI SEMAK PERMOHONAN BAHAGIAN SALIRAN

SENARAI SEMAK PERANCANGAN KEMAJUAN (SALIRAN)

Keterangan AM

Nama Projek :

Daerah : BM TUT BELAIT TEMB Kampong :

Jalan/Simpang : LOT/LTS :

Pihak Yang Berkelayakan (QP) : No. Tel :

Email :

Senarai Semak Permohonan Kemajuan Saliran

*Sila tandakan ✓ pada yang berkenaan.

Bil.	Senarai Semak	Ada	Tiada	Ulasan
1.	Keadaan Tapak			
1.1	Sungai/Parit Utama yang sedia ada didalam lot	<input type="checkbox"/>	<input type="checkbox"/>
1.2	Keluasan Tanah >0.5 hektar	<input type="checkbox"/>	<input type="checkbox"/>
1.3	Kawasan Berbukit	<input type="checkbox"/>	<input type="checkbox"/>
1.4	Kawasan Risiko Banjir/Banjir Kilat	<input type="checkbox"/>	<input type="checkbox"/>
3.	Kemajuan Kerja-kerja Tanah			
3.1	Jika Ada;			
3.1.1	Pelan kerja-kerja tanah yang telah diluluskan	<input type="checkbox"/>	<input type="checkbox"/>
3.2	Jika Tiada;			
3.2.1	Laporan Pengiraan Jadahan dan Pengurusan Air Larian Hujan (jika kawasan berkenaan terdapat salah satu ciri-ciri seperti yang terdapat pada Bil. 1)	<input type="checkbox"/>	<input type="checkbox"/>
3.2.2	Lukisan keratan lintang/Cross-section Drawing	<input type="checkbox"/>	<input type="checkbox"/>
3.2.3	Peta hala tuju penyambungan aliran air ke longkang utama/Sungai	<input type="checkbox"/>	<input type="checkbox"/>
3.2.4	Pelan cadangan kerja-kerja kemajuan tanah/Proposed Earthwork Drawing Plan seperti Silt Pond/Silt Trap, Silt Fence dan penanaman rumput	<input type="checkbox"/>	<input type="checkbox"/>
3.2.5	Cadangan pemindahan/penjajatan aliran air/sungai jika terdapat dalam lot yang hendak dimajukan	<input type="checkbox"/>	<input type="checkbox"/>
3.	Kemajuan Bangunan			
3.1	Pelan Lokasi/RSO sheet	<input type="checkbox"/>	<input type="checkbox"/>
3.1	Pelan Cadangan Kemajuan	<input type="checkbox"/>	<input type="checkbox"/>
3.2	Pelan longkang salur keluar bingka ke longkang utama/Sungai	<input type="checkbox"/>	<input type="checkbox"/>
3.3	Keterangan Lukisan yang lengkap longkang atau kalbat	<input type="checkbox"/>	<input type="checkbox"/>
3.4	Keterangan Lukisan yang lengkap jika menyambung ke longkang konkrit	<input type="checkbox"/>	<input type="checkbox"/>

Disediakan oleh :

BAHAGIAN SALIRAN / DRAINAGE SECTION
JABATAN SALIRAN DAN PEMBETUNGAN / DEPARTMENT OF DRAINAGE AND SEWERAGE
JABATAN KERJA RAYA / PUBLIC WORK DEPARTMENT
KEMENTERIAN PEMBANGUNAN / MINISTRY OF DEVELOPMENT

Dokumen-Dokumen Yang Perlu Dihadapkan

- ▶ Pelan Kerja-Kerja Tanah
- ▶ Laporan Pengiraan Tadahan Dan Pengurusan Larian Turunan Air Hujan (*Surface Runoff*)
- ▶ Peta Hala Tuju Penyambungan Longkang/Parit Ke Longkang Utama/Sungai
- ▶ Pelan Cadangan Kerja-kerja Kawalan Hakisan Tanah (*Earth Control Measure*) Seperti *Silt Pond/Silt Trap*, *Silt Fence* Dan Penanaman Rumput
- ▶ Cadangan Pemindahan/Pejajaran Longkang/Sungai Jika Terdapat Di Dalam LOT/LTS Yang Hendak Dimajukan
- ▶ Ukuran Dan Paras Biduk (*Invert Level*) Longkang Dan Kalbat.



CONTOH PERMOHONAN YANG LENGKAP

GAMBAR-GAMBAR KEADAAN TAPAK YANG TERKINI



BRIEF SITE REPORT
SCALE

BRIEF SITE REPORT	
BY : MOHD HAZRIBI	
Date : 2023-02-1118	
Email : hazzibim@gmail.com	
BIL LUKISAN DRAWING NO.	
TAJUK LUKISAN DRAWING TITLE	
BRIEF SITE REPORT	
TAJUK PROJEK PROJECT TITLE	
P	R
R	E
T	E
S	A
M	A
H	I
M	E
C	A
C	A
BRUNEI DARUSSALAM	
NAMA PEMILIK OWNER'S NAME	
ALAMAT ADDRESS	
ARCHITECT / QUALIFIED PERSON	
DRAWN BY	
COMPLETED DATE	
PROJECT NO	
SCALE US(S)	



SITE

**CADANGAN MEMBINA SEBUAH RUMAH BERASINGAN
2 TINGKAT DI ATAS LOT 78010, SIMPANG 36-36-13,
KAMPONG SELAYUN, MUKIM SENGKURONG,
DAERAH BRUNEI MUARA, NEGARA BRUNEI DARUSSALAM**

PLOT RATIO

GENERAL LAND AREA: 0.0783 ha (783.00 m²)
% TPFA PERMITTED PLOT RATIO: 1 : 1 (60%)

GROUND FLOOR PLAN: 120.00 m²
FIRST FLOOR PLAN: 111.00 m²
TOTAL FLOOR AREA: 230.00 m²

TOTAL FLOOR AREA x 100 = % TPF
LAND AREA

$$\frac{230.00 \text{ m}^2}{783.00 \text{ m}^2} \times 100 = 0.293 \text{ or } 30\%$$

LANDSCAPE REQUIRED - 78.30 m² (10%)
LANDSCAPE PROVIDED - 415.30 m² (53%)


COMPL

COMPL



LOCATION PLAN

SCALE 1:2500 M

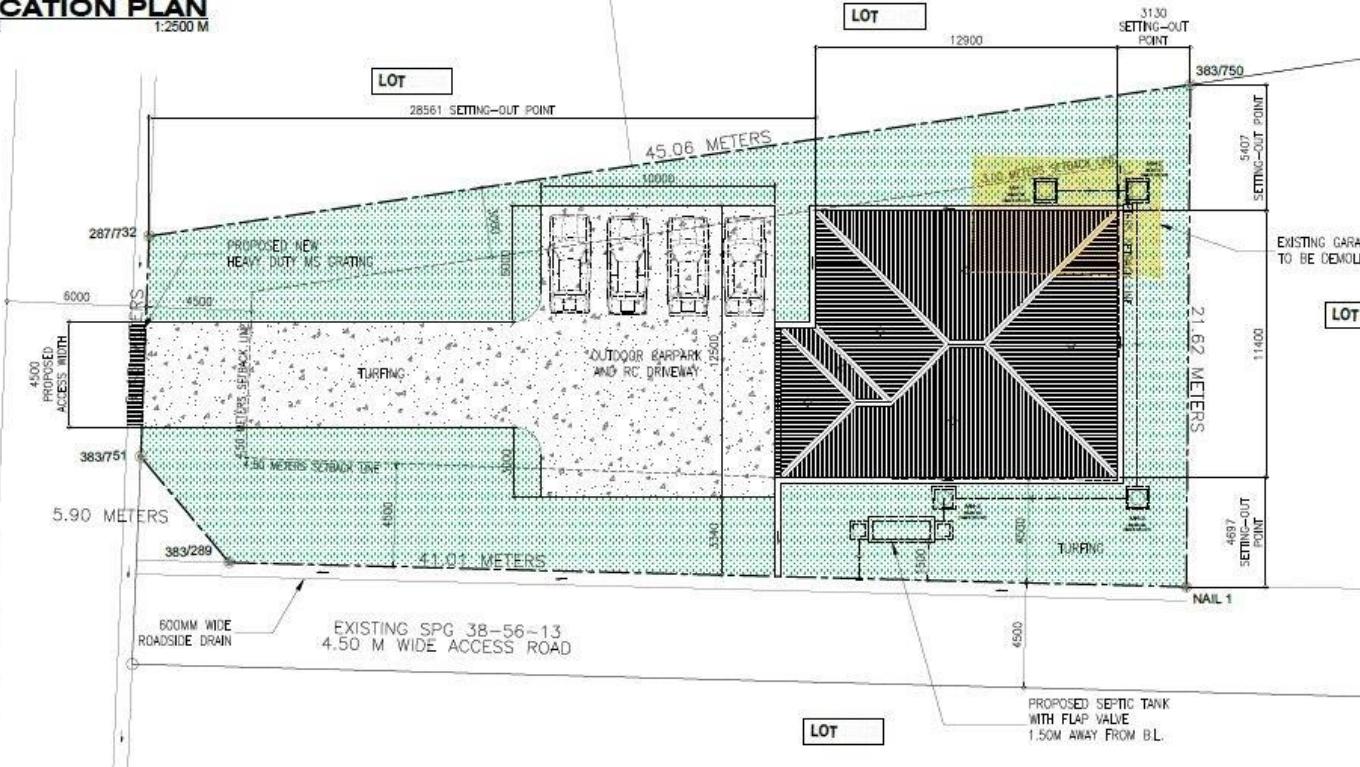

SITE DEVELOPMENT PLAN

SCALE

NO. PEGATTAH		E 1118
BIL. LUKISAN DRAWING NO.		
TAJUK LUKISAN DRAWING TITLE		
TAJUK PROJEK PROJECT TITLE		
NAMA PEMILIK OWNER'S NAME		
ALAMAT ADDRESS		
NEI DARUSSALAM		
ARCHITECT / QUALIFIED PERSON		
DRAWN BY		
COMPLETED DATE		
PROJECT NO.		
SCALE USE(S)		


PENYAMBUNGAN LONGKANG PERIMETER KE LONGKANG UTAMA DINYATAKAN DENGAN JELAS

S.L

ED DOUBLE HUNG FLA
STANDARD DETAIL

JKR RO
UTION

SIMPANAN LALUAN (10M WIDE ACCESS ROAD)

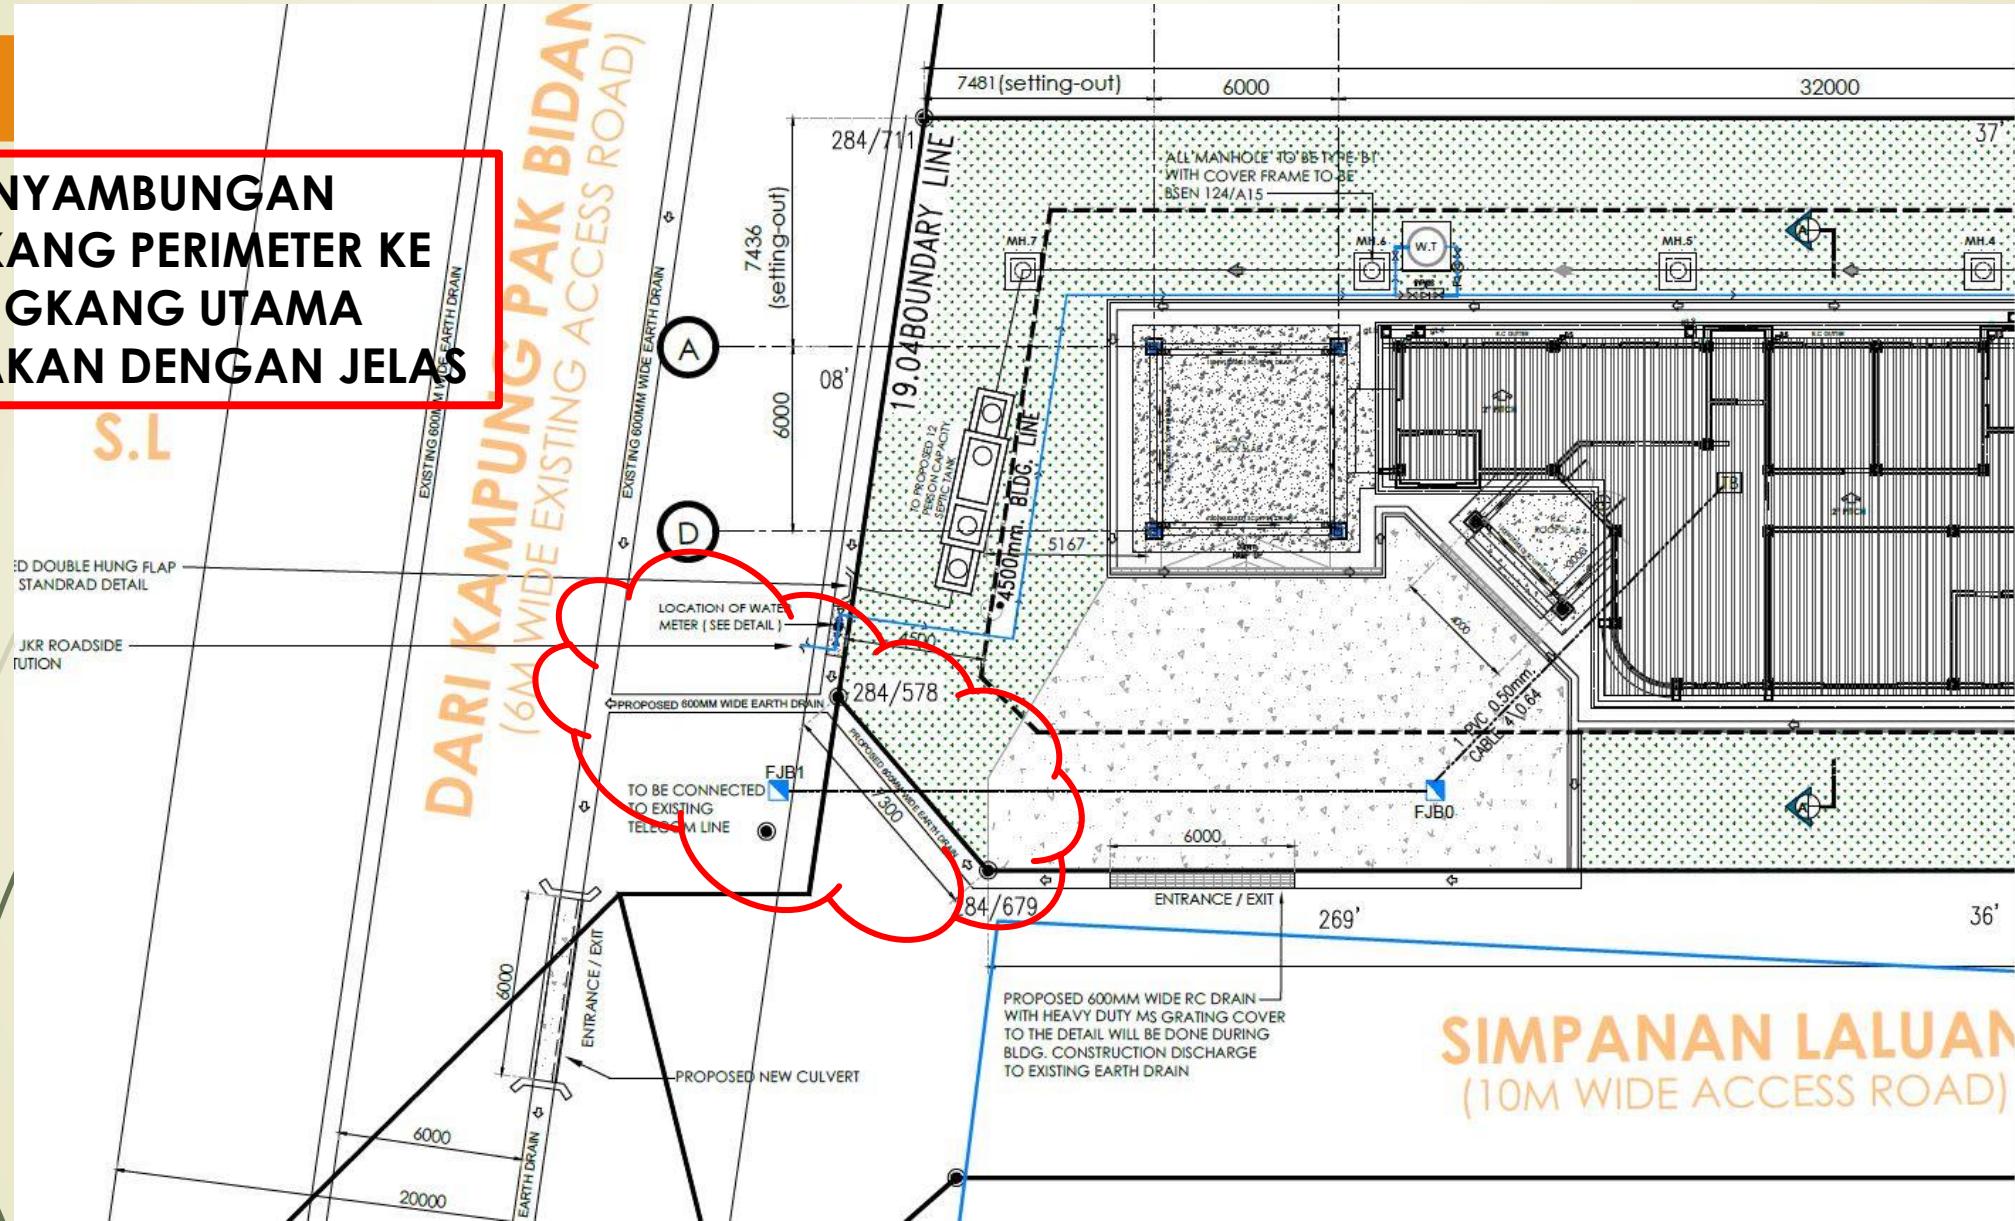

Isu yang pernah dihadapi

- ▶ Kemajuan tanah dan rumah tanpa penyediaan Kawalan Hakisan Tanah (*Earth Control Measure*)
- ▶ Isu longkang tersumbat disebabkan oleh *siltation* tanah yang terhakis dari kemajuan pembangunan
- ▶ Saiz longkang dan kalbat yang kecil
- ▶ Paras biduk longkang yang terlampaui tinggi atau terlalu rendah
- ▶ Longkang yang dialirkan ke tanah lot persendirian berhampiran tanpa kebenaran
- ▶ Membuat kalbat atau jambatan penyebarangan tanpa *independent support*

Isu yang pernah dihadapi



- Paras biduk longkang yang terlampaui tinggi atau terlalu rendah



- Saiz longkang dan kalbat yang kecil



- Longkang yang dialirkan ke tanah lot persendirian berhampiran tanpa kebenaran



- Kemajuan tanah tanpa penyediaan Kawalan Hakisan Tanah (Earth Control Measure)